

SISTEMA DE TRATAMENTO DE ESGOTO - TANQUE SÉPTICO, FILTRO ANAERÓBIO E SUMIDOURO Escala 1:25 Laje de fundo, maciça, em concreto armado Projeção da tampa Projeção da tampa -

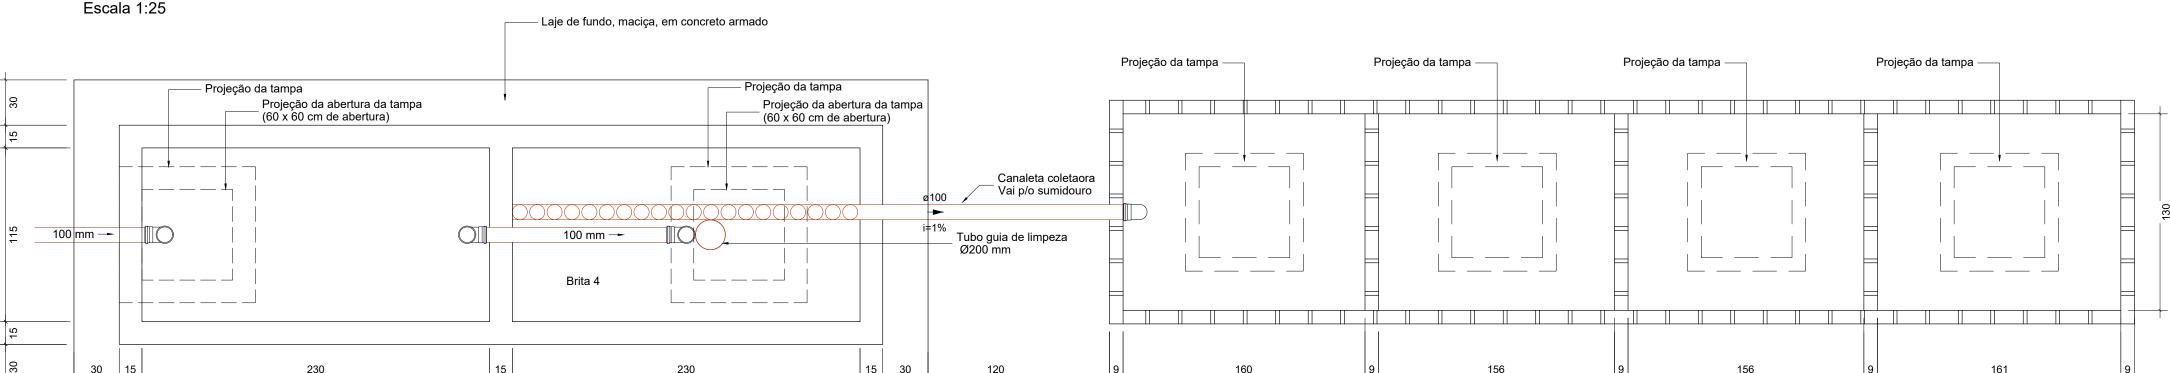


CAIXA DE INSPEÇÃO DE ESGOTO

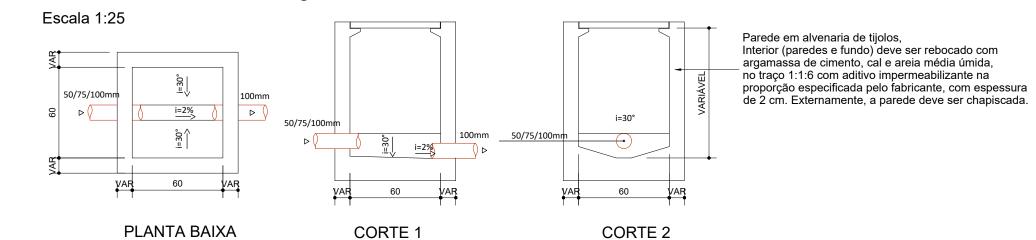

CAIXA DE AREIA PLUVIAL


Escala 1:25

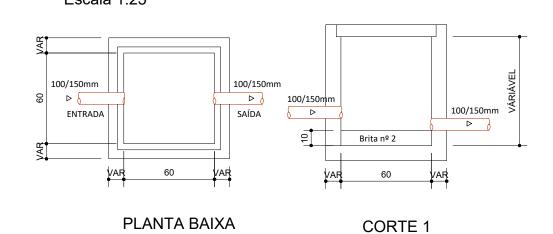

EQUIPE TÉCNICA DO DEPLAN:

CARLLA VOLPATTO - ARQUITETA E URBANISTA - CAU A226360-2
FABIANA KENIA DE ÁVILA - ARQUITETA E URBANISTA - CAU A91768-0 JESUN RIGOTTO CARPEGGIANI - ARQUITETO E URBANISTA - CAU A49310-4 MARIA OLIVEIRA - ARQUITETA E URBANISTA - CAU 67121-5 PEDRO NUNES SANT'ANNA - ENGENHEIRO CIVIL - CREA SC119976-RENATO TREVISAN DUARTE - ENGENHEIRO CIVIL - CREA 57182-D

PLANTA BAIXA

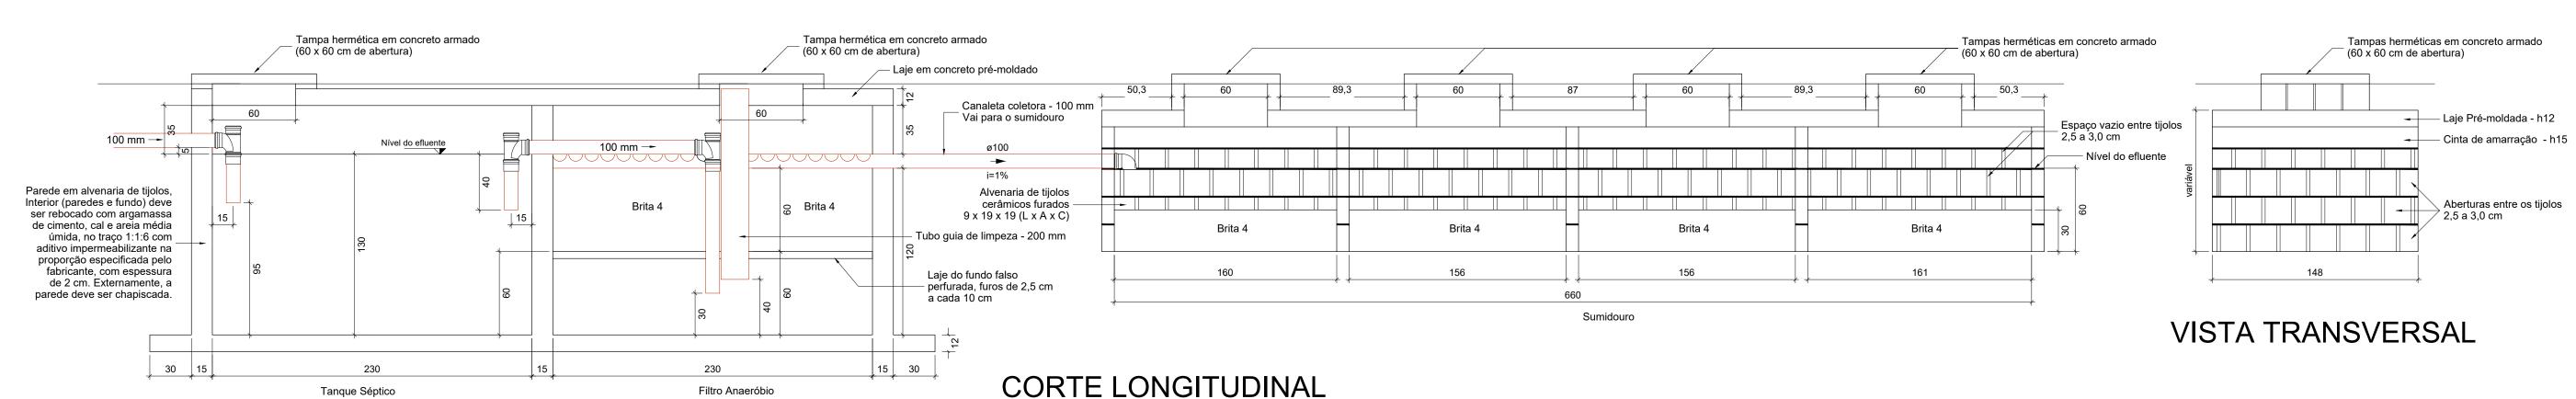

TANQUE SÉPTICO

Filtro Anaeróbio

			Número de Ocupantes	Contribuição de esgoto		Contribuição de lodo	
Habitação	Ocupação	Tipo	N	Unitário	Total	Unitário	Total
				(L/pessoa.dia)	(L/dia)	(L/pessoa.dia)	(L/dia)
Casa	Temporário	Escolas (externatos) e locais de longa permanência	36	50.00	1800.00	0.20	7.20

Intervalo entre limpezas: 1 ano Temperatura do mês mais frio: 20 °C K = Taxa de acumulação de lodo: 65 T = Tempo de detenção de despejos: 0,92 dia Lf = Contribuição de Iodo fresco: 7,2 Litros/dias C = Contribuição de esgoto: 1.800 L/dia

Tanque Séptico

Volume estimado: V= 1000 + (C * T + K * Lf) V= 1.000 + (1.800 * 0,92 + 65 * 7,2) V= 3.124 L ou 3,12 m³

Dimensões: Formato: Prismático Número de câmaras: Câmara única Comprimento: 2,30 m Largura: 1,15 m Profundidade útil: 1,30 m Volume efetivo: 3.44 m³

FILTRO ANAERÓBIO

			Número de Ocupantes	Contribuição de esgoto	
Habitação	Ocupação	Tipo	N	Unitário	Total
				(L/pessoa.dia)	(L/dia)
Casa	Temporário	Escolas (externatos) e locais de longa permanência	36	50.00	1800.00

T = Tempo de detenção de despejos: 0,92 dia C = Contribuição de esgoto: 1.800 L/dia Volume estimado: V= 1,6 * C * T V= 1,6 * 1.800 * 0,92

V= 2.649,6 L ou 2,65 m³

Temperatura do mês mais frio: 20 °C

Dimensões: Formato: Prismático Comprimento: 2,30 m Largura: 1,15 m Altura do vão livre: 0,30 m Altura total do leito: 1,20 m Volume efetivo: 3,17 m³

SUMIDOURO

	Ocupação	Tipo	Numero de Ocupantes	Continuação de esgoto	
Habitação			N	Unitário	Total
				(L/pessoa.dia)	(L/dia)
Casa	Temporário	Escolas (externatos) e locais de longa permanência	36	50.00	1800.00

T = Taxa máxima de aplicação diária superficial: 100 litros/m².dia C = Contribuição de esgoto: 1.800 L/dia

Área de infiltração estimada: A = C / TA =1.800/100

 $A = 18,00 \text{ m}^2$

Dimensões: Formato: Prismático Número de sumidouros: 1 Comprimento: 6,60 m Largura: 1,30 m Altura útil: 0,60 m Área útil de infiltração: 18,06 m²

ADMINISTRAÇÃO

2021/2024

SECRETARIA

MUNICIPAL

FINANÇAS E

PLANEJÁMENTO

ESTRATÉGICO

deplan@imbe.rs.gov.br

ESTADO DO RIO GRANDE DO SUL PREFEITURA MUNICIPAL DE IMBE

FONE: 51 3627.2655 - FAX: 51 3627.8200 REFORMA E AMPLIAÇÃO VÓ ROSA

ENDEREÇO DA OBRA: RUA MACHADO DE ASSIS - № 99, BAIRRO NOVA NORDESTE - IMBÉ RS

MARIA DAS GRAÇAS S. DE MATOS SECRETÁRIA DE FINANÇAS E PLANEJAMENTO ESTRATÉGICO PORTARIA 999/2024

PEDRO NUNES SANT'ANNA ENGENHEIRO CIVIL CREA RS: SC1199761

PORTARIA 1491/2022

PROJETO HIDROSSANITÁRIO DETALHAMENTO DO SISTEMA DE TRATAMENTO DE ESGOTO

6/6

PFK

PEDRO S.

INDICADAS

JUL/2023

AREA: 1165,23 m² (existente) 316,87 m² (a construir)